





ポンプ室平面図 S=1:50(A1) S=1:100(A3)

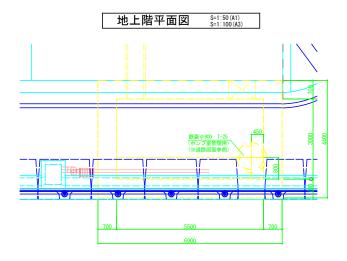

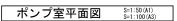

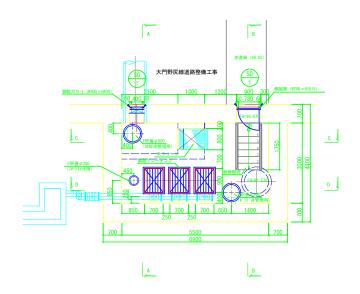


ポンプ槽平面図 S=1:50 (A1) S=1:100 (A3)

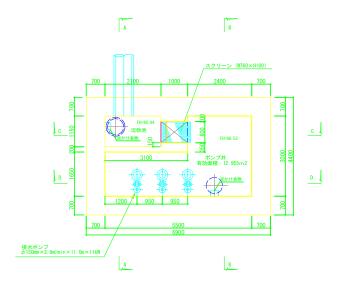

認可・実施	当 初 第 回変更	
年度・番号	令和6年度 第 - 号	
- 河川名 - 路線名 - 地区名 -	大門野尻線	
工事名	大門野尻線道路整備工事	
地 名	守山市伊勢町 地先 他	
図面名	ポンプ室平面図	
縮尺	S=1:50 (A1) S=1:100 (A3)	
図面番号	11 枚ノ内 2	
守山市建設部道路河川課		

ポンプ室断面図(1) S=1:50 (A1) S=1:100 (A3)

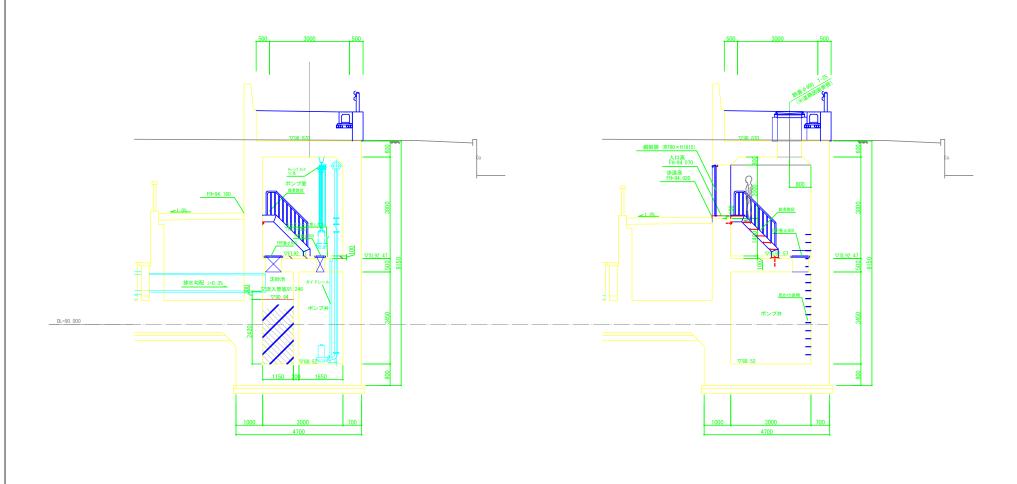

A-A 断面図 S=1/50

B-B 断面図 S=1/50

認可・実施	当 初 第 回変更	
年度・番号	令和6年度 第 - 号	
一河川名 路線名 一地区名	大門野尻線	
工事名	大門野尻線道路整備工事	
地 名	守山市伊勢町 地先 他	
図面名	ポンプ室断面図 (1)	
縮尺	S=1:50 (A1) S=1:100 (A3)	
図面番号	11 枚ノ内 3	
守山市建設部道路河川課		


ポンプ室断面図 (2) S=1:50 (A1) S=1:100 (A3) 97.832(計画) (天端高) 97.832(計画) DL=90.000 ▽89.52 停止水位 LWL ▽89.52 停止水位 LWL ▽89.52 停止水位 LNL C-C 断面図 S=1/50 D-D 断面図 S=1/50 当 初 第 回変更 認可・実施 年度・番号 令和6年度第 - 号 大門野尻線 大門野尻線道路整備工事 守山市伊勢町 地先 他

ポンプ室断面図 (2)

引 枚 ノ 内 4 守山市建設部道路河川課


図面名 縮 尺 図面番号


ポンプ<u>室立面図 S=1:50(A1)</u> S=1:100(A3)

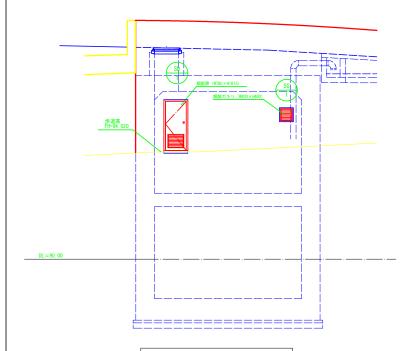


建具リス	F			
記号	位 置	SD ポンプ室	SG ポンプ室	<特記> ※サッシュの外周部は全てコーキング処理とする。
麥 図		780 120 GIIS40 20 GI	400 Si	
	種別	スチール製 片開きフラッシュ戸 (内開き)	スチール製 ガラリ	
数 量		1ヶ所	1ヶ所	
性 能		_	_	
仕 上		フッ素樹脂焼付仕上(枠, 現場塗装)	フッ素樹脂焼付仕上(枠, 現場塗装)	
	枠	スチール製 (3方枠)	スチール製(4方枠)換気扇取付用	
	硝子	_	_	
金物 把手 錠前 ヒンジ 智	加手 鈴前 ヒンジ 第	レパーハンドル、シリンダー錠、重量建具用ヒンジ	_	
	10-1 Men C22 4	重量扉用ドアクローザー、フランス落し		
	W×H	図示による	図示による	
形状	屏 厚	4 0 mm		
	枠 (見付)	2 5 mm	2 5 mm	
その他		外部用、ガラリ:SUS防虫網付き	外部用、ガラリ:SUS防虫網付き	
		ガラリ部:開口率30%以上	開口率30%以上	

北側立面図 S=1/50

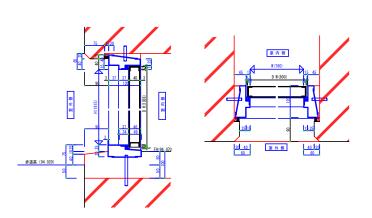

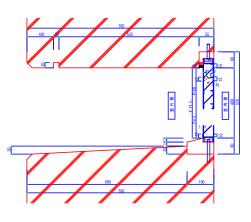


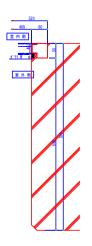


スチール製 片開きフラッシュ戸詳細図 S=1/5


スチール製 ガラリ詳細図 S=1/5

認可・実施	当 初 第 回変更	
年度・番号	令和6年度 第 - 号	
- 河川名 - 路線名 - 地区名 -	大門野尻線	
工事名	大門野尻線道路整備工事	
地 名	守山市伊勢町 地先 他	
図面名	ポンプ室立面図	
縮尺	S=1:50 (A1) S=1:100 (A3)	
図面番号	11 枚ノ内 5	
守山市建設部道路河川課		

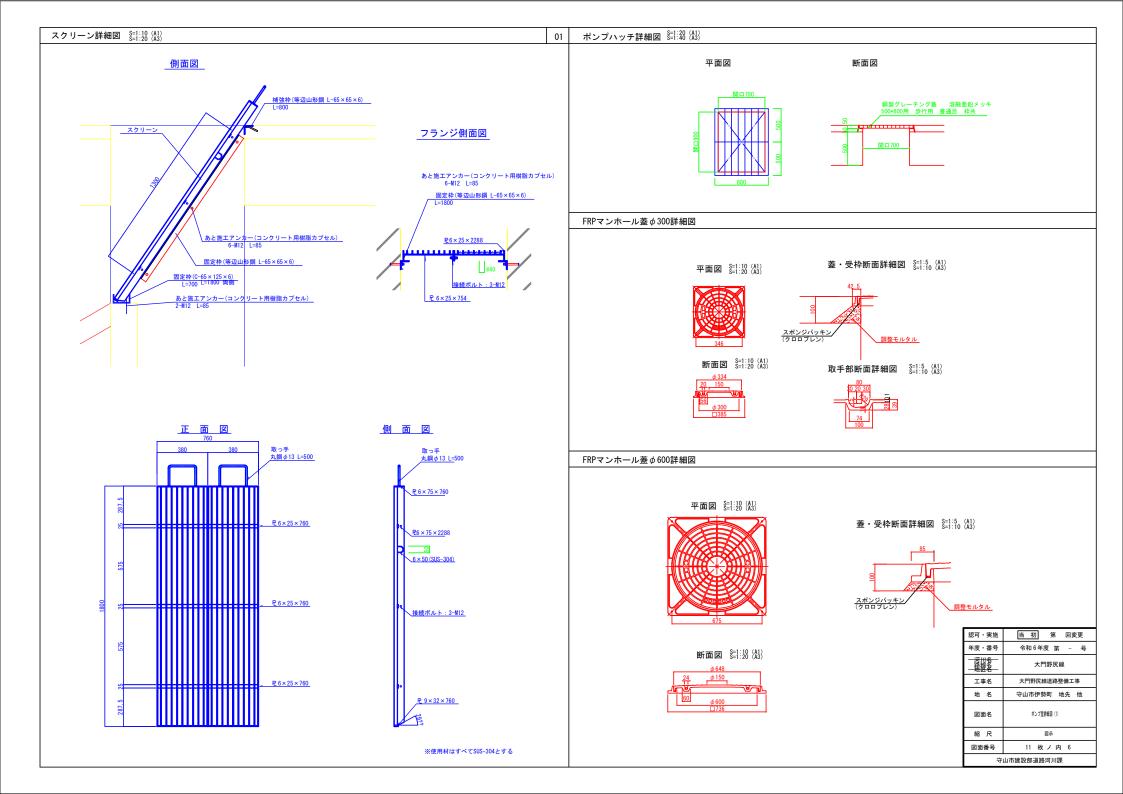


階段断面図 S=1:10 (A1) S=1:20 (A3)

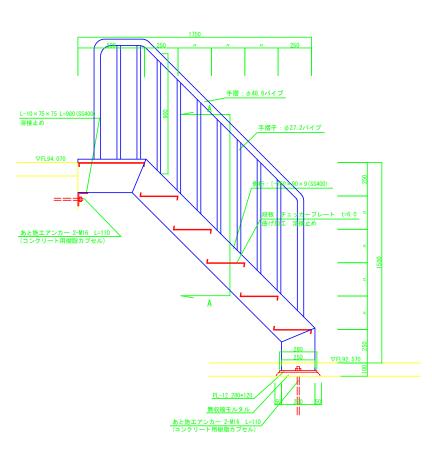


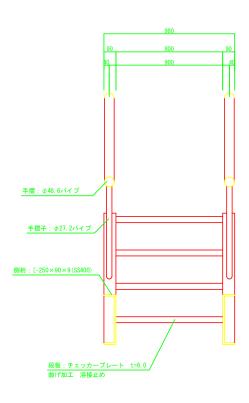


※鉄部はすべて溶融亜鉛メッキとする。 ※手摺は現場取付とする。

認可・実施	当 初 第 回変更	
年度・番号	令和6年度 第 - 号	
一河川名 路線名 地区名	大門野尻線	
工事名	大門野尻線道路整備工事	
地 名	守山市伊勢町 地先 他	
図面名	ポンプ室詳細図(2)	
縮尺	因示	
図面番号	11 枚ノ内 7	
守山市建設部道路河川課		

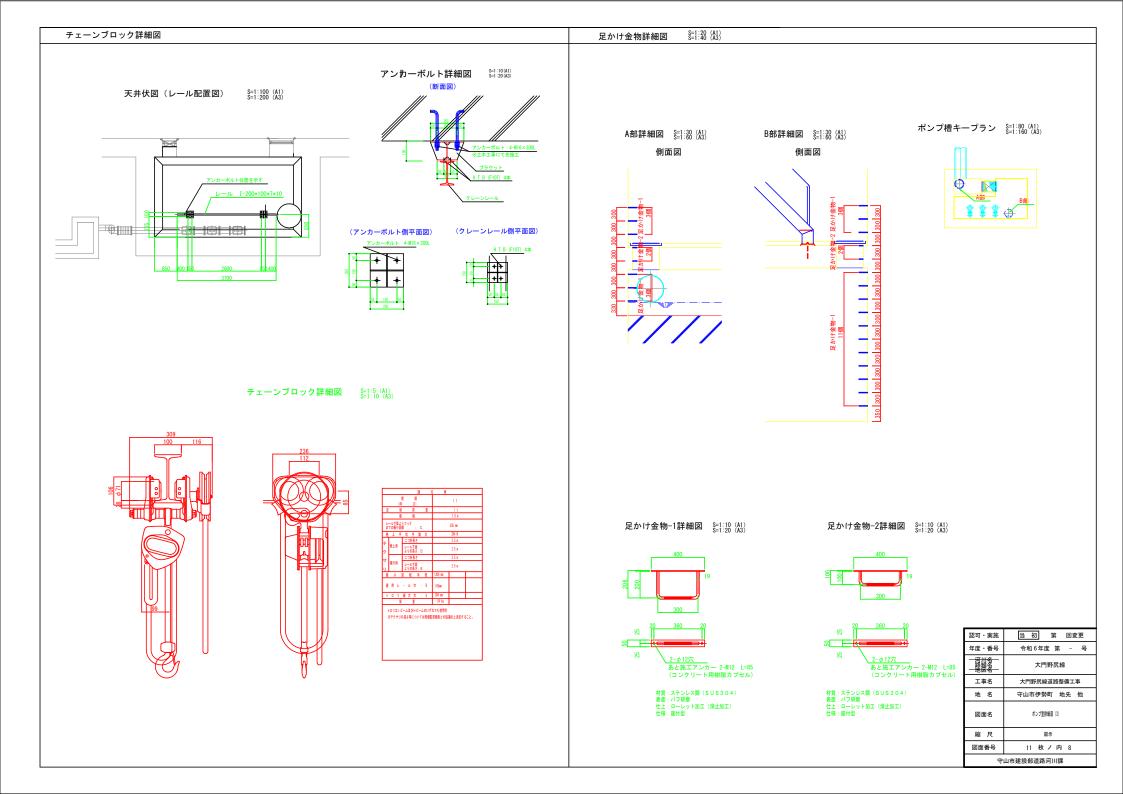

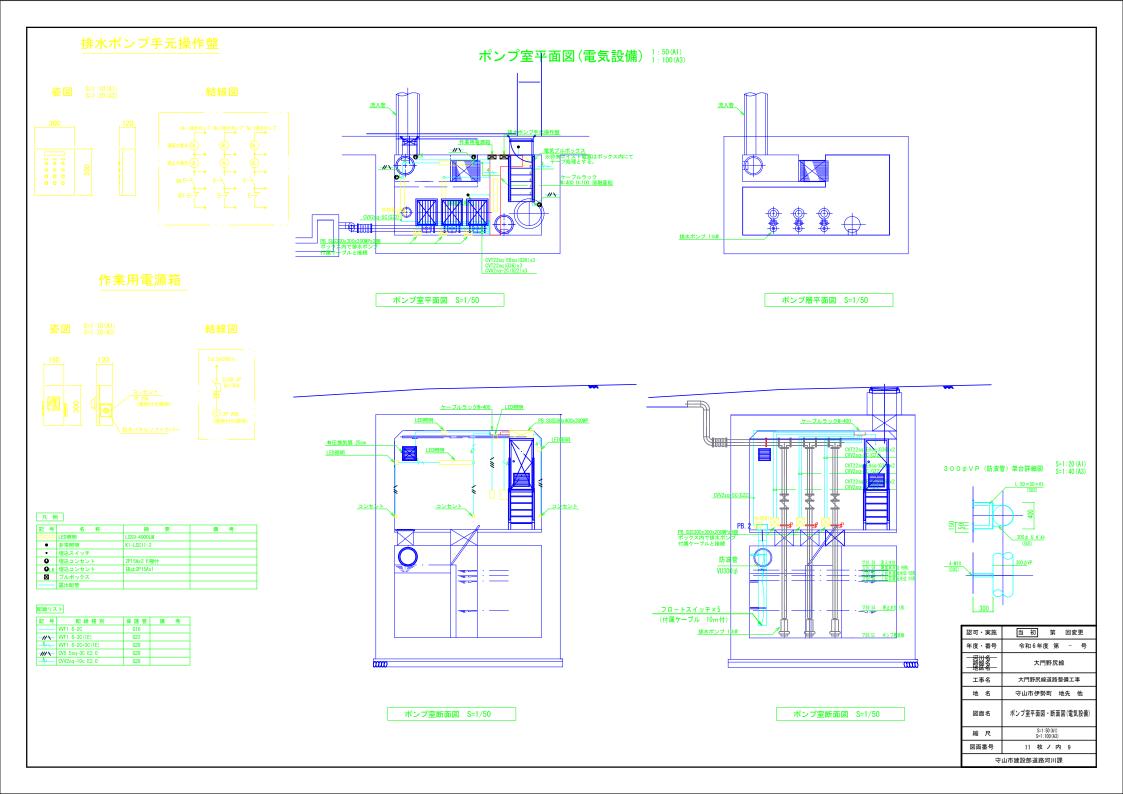

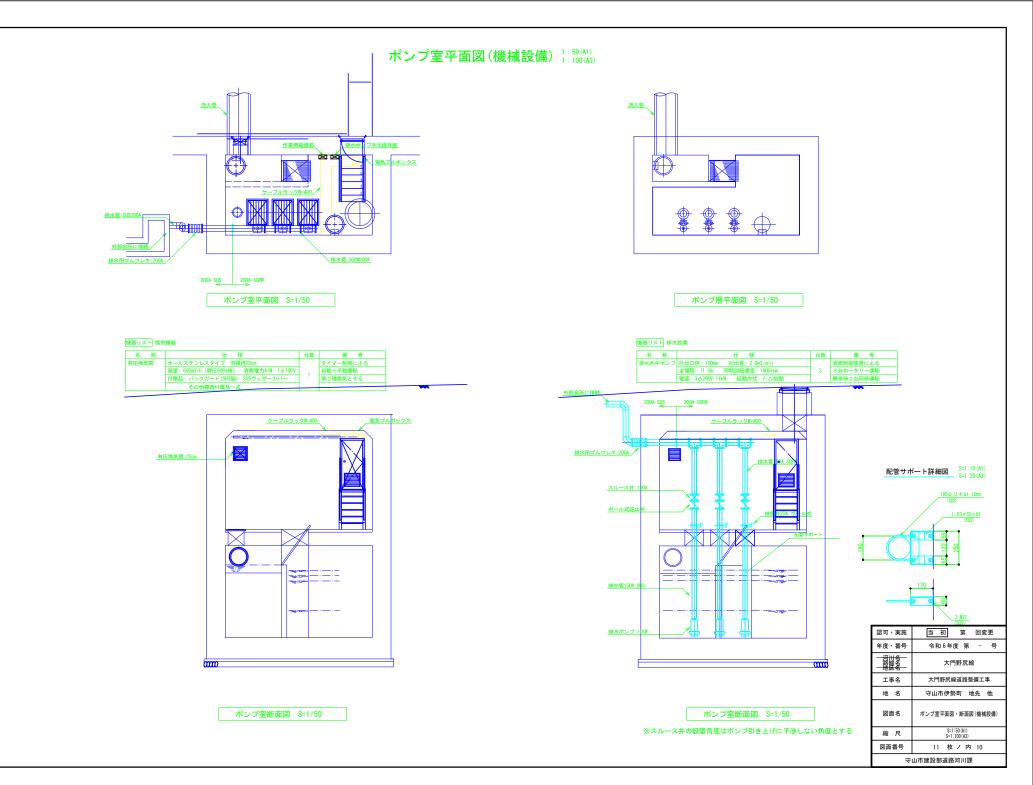

分電盤参考図(L-2) 1: 20(A1) 1: 40(A3)

